
## 中央監視及びテレメータ更新工事


設 計 図 面


## 図 面 目 録 中央監視及びテレメータ更新工事


		称	縮 尺(A1)	図番	図	 面	 名	 称	缩	尺(A1)
 1	システム構成図(更新前)	1//	NS			Щ	Н	101	和日	/ (
2	システム構成図(更新後)		NS NS							
3	東部地区浄水場 平面図・盤姿図		1/100,1/50,1/10							
4	切山第1加圧ポンプ所 平面図・盤姿図		+							
5	切山第 2 加圧ポンプ所 平面図・盤姿図		1/50,1/10							
6	切山第3加圧ポンプ所 平面図・盤姿図		1/50,1/10							
7	切山第3加圧ホンフ州・中国図・温安図 切山第3配水池・平面図・盤姿図		1/50,1/10							
8	安置浄水場 平面図 笠置浄水場 平面図		1/50,1/10							
			1/200							
9	笠置浄水場 建屋内平面図・盤姿図		1/50,1/10							
10	笠置山配水池 平面図・盤姿図		1/50,1/10							
11	笠置配水池 平面図・盤姿図		1/100,1/50,1/10							
12	飛鳥路浄水場・水源地 平面図・盤姿図		1/100,1/50,1/10							
13	有市浄水場、配水池 平面図		1/100							
14	有市浄水場、配水池 建屋内平面図		1/30							
15	有市浄水場、配水池 新設盤姿図		1/10							
16	笠置町役場 撤去図 ————————————————————————————————————		1/20							


## システム構成図(更新前)

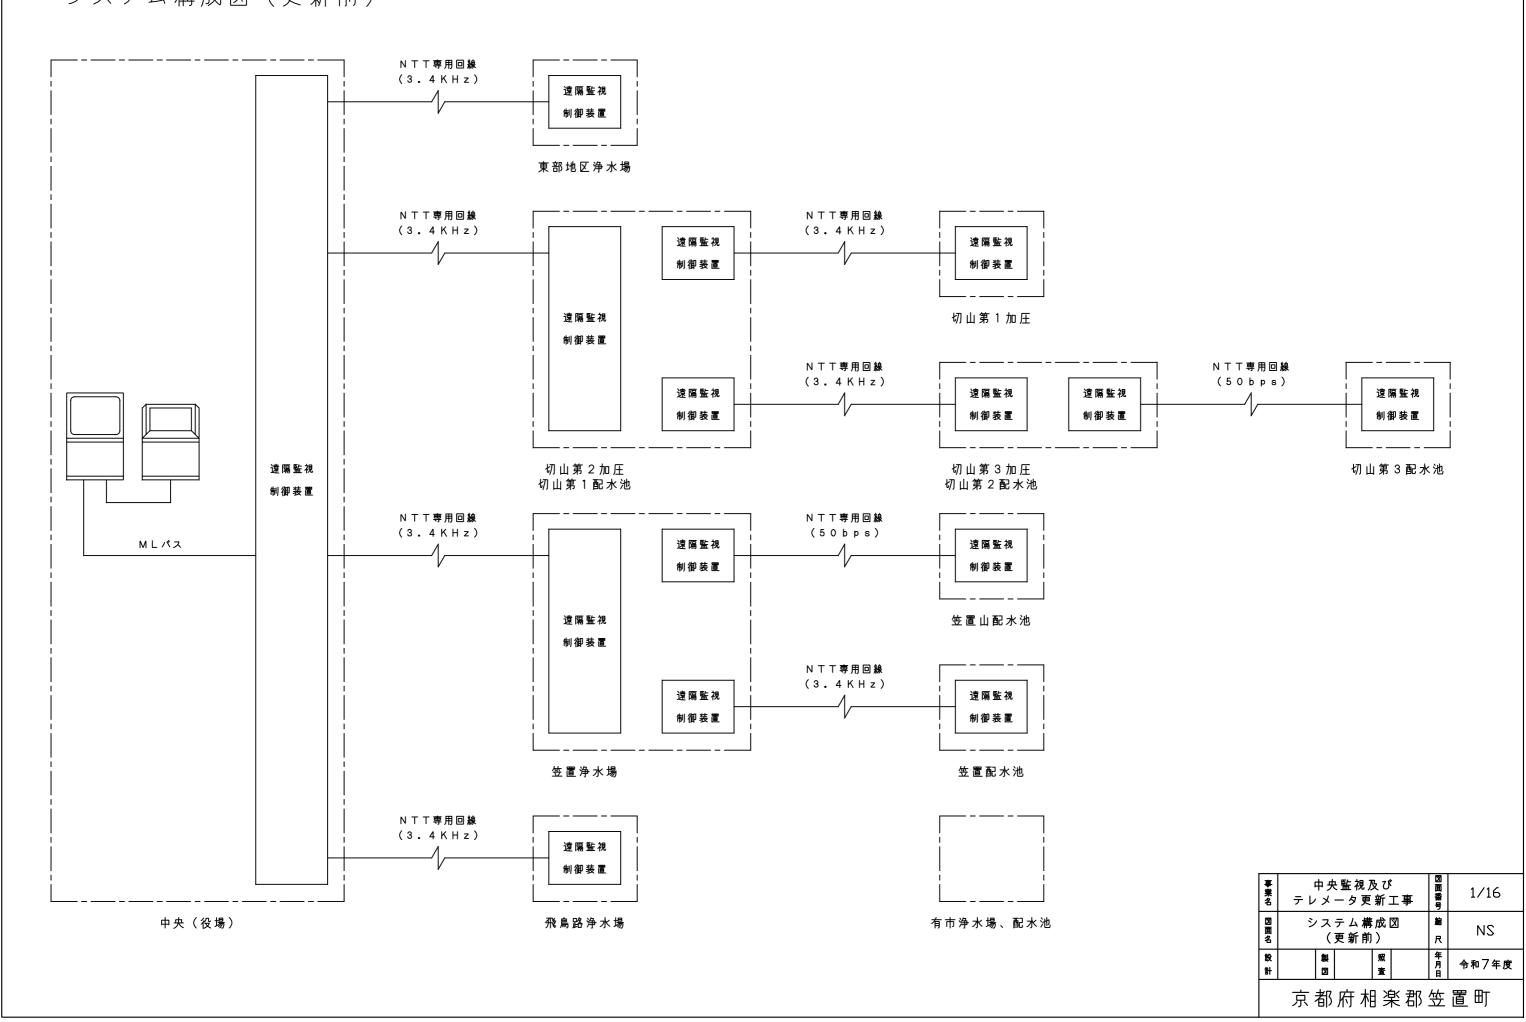


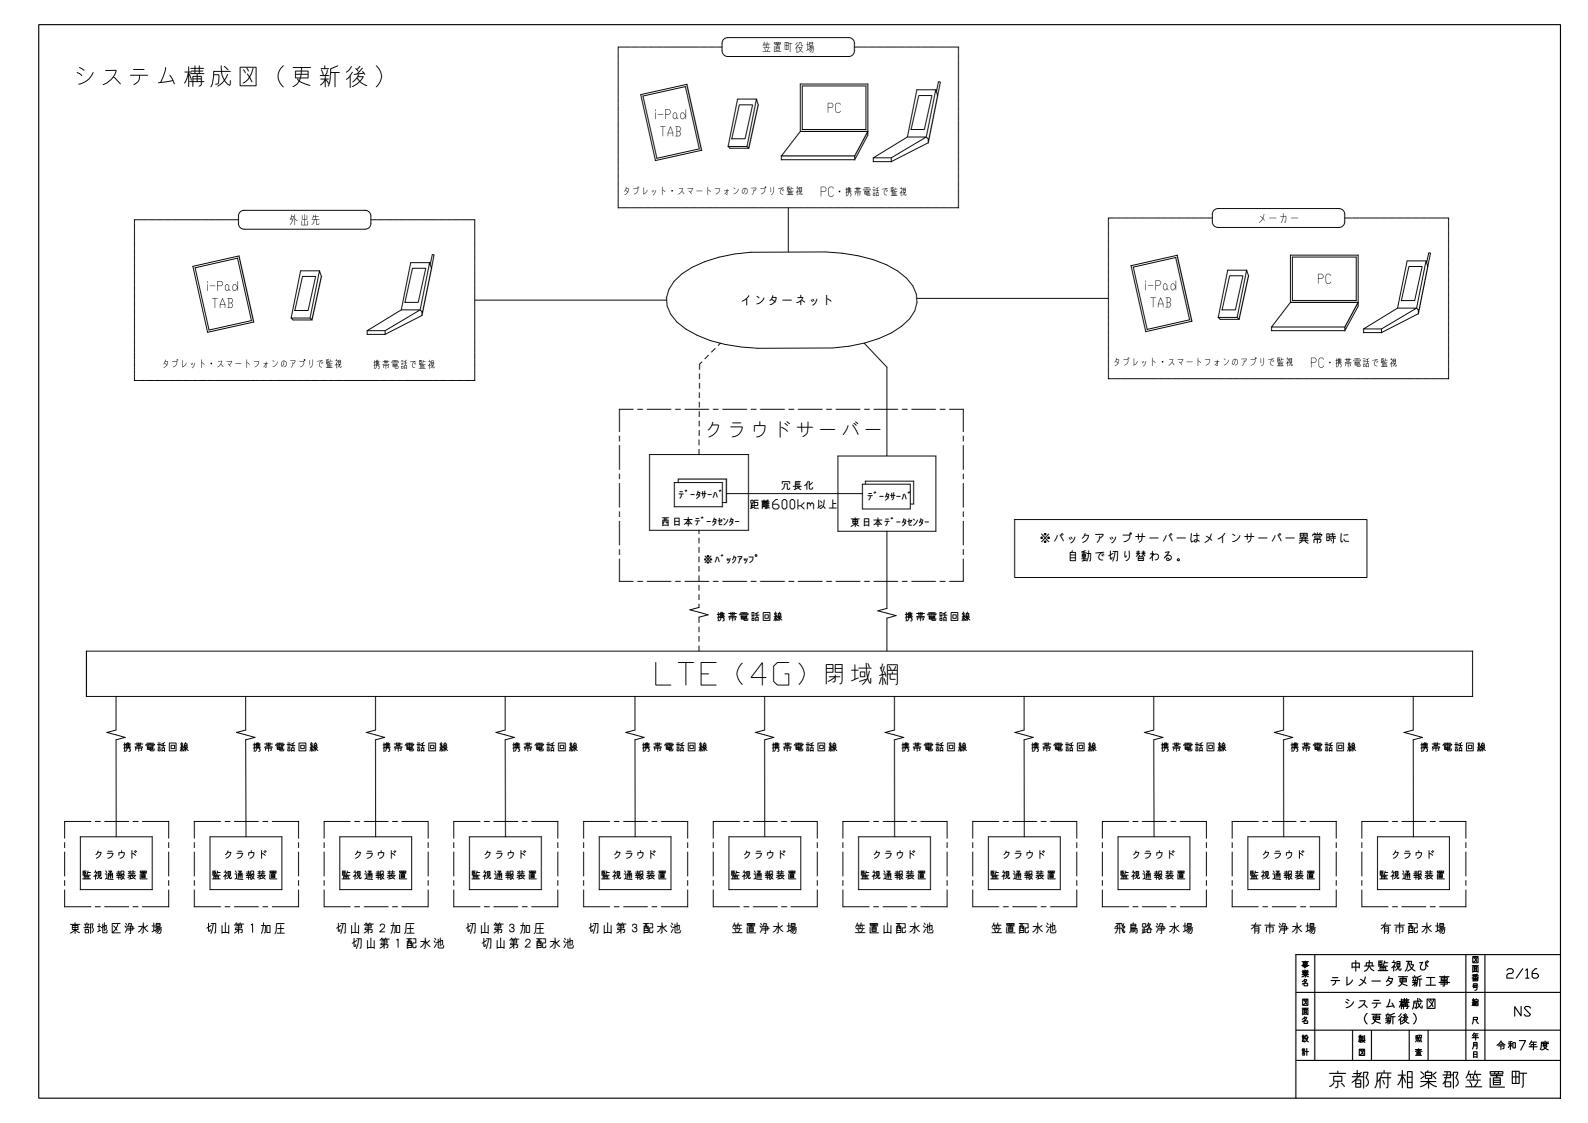


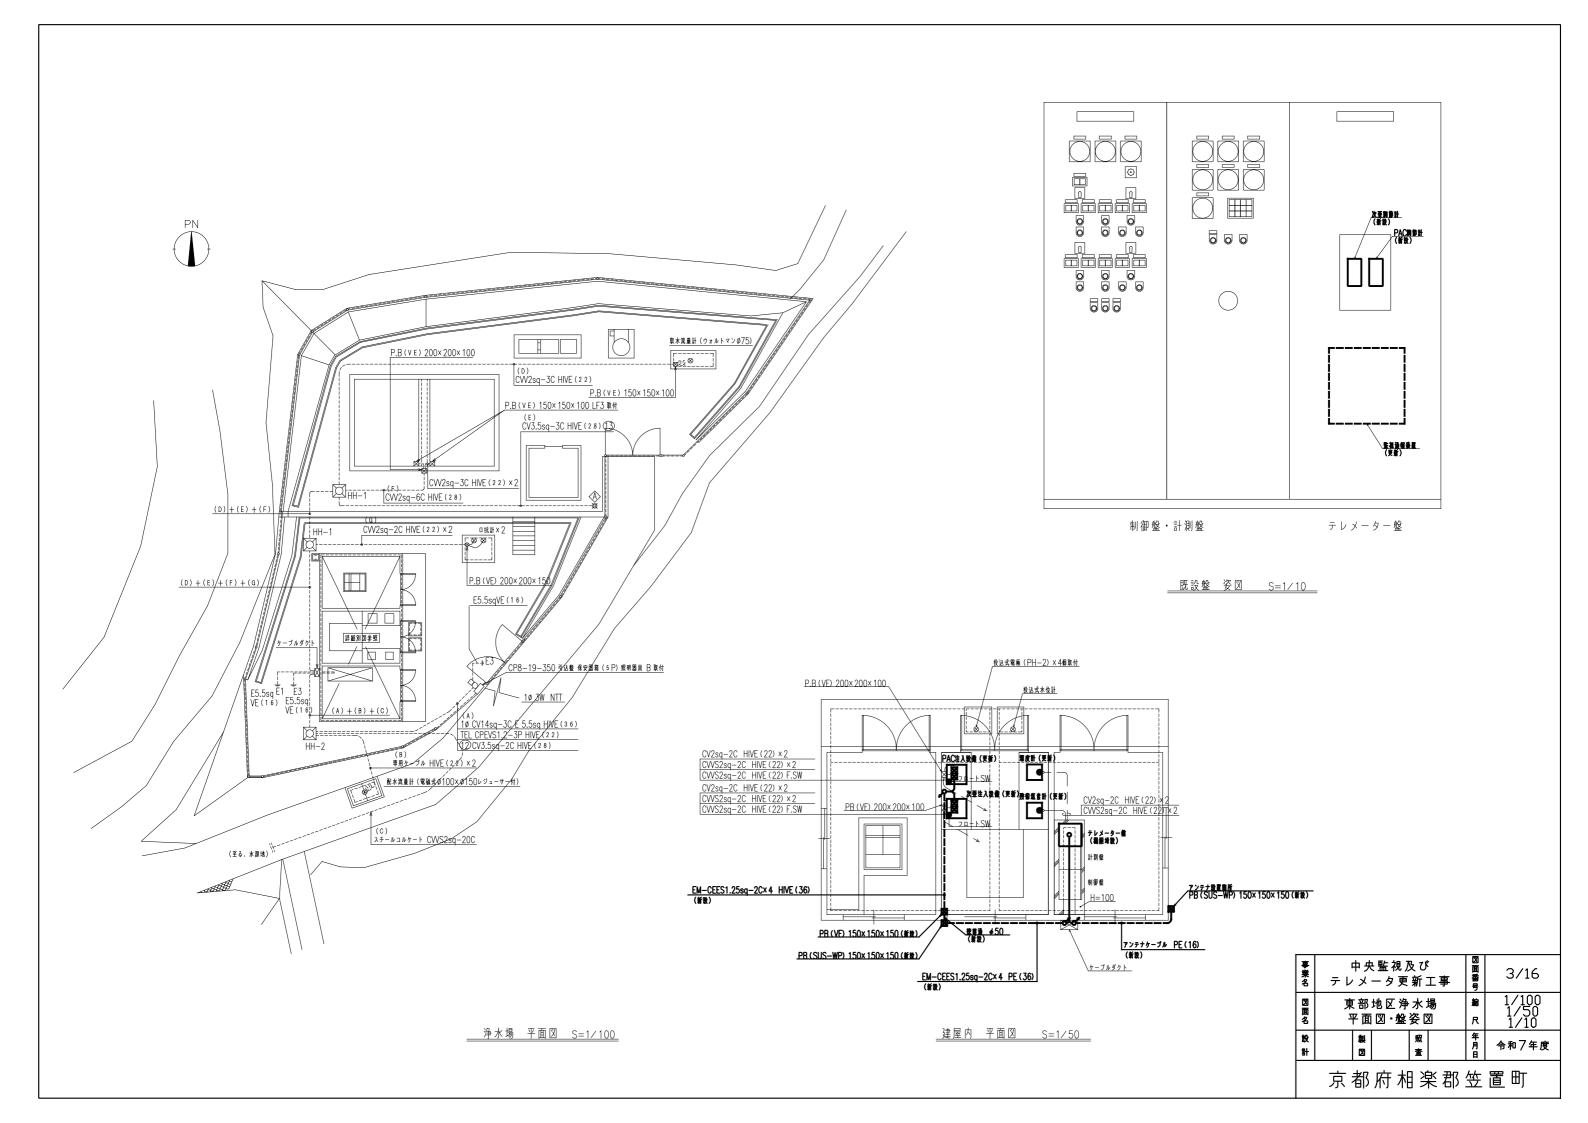


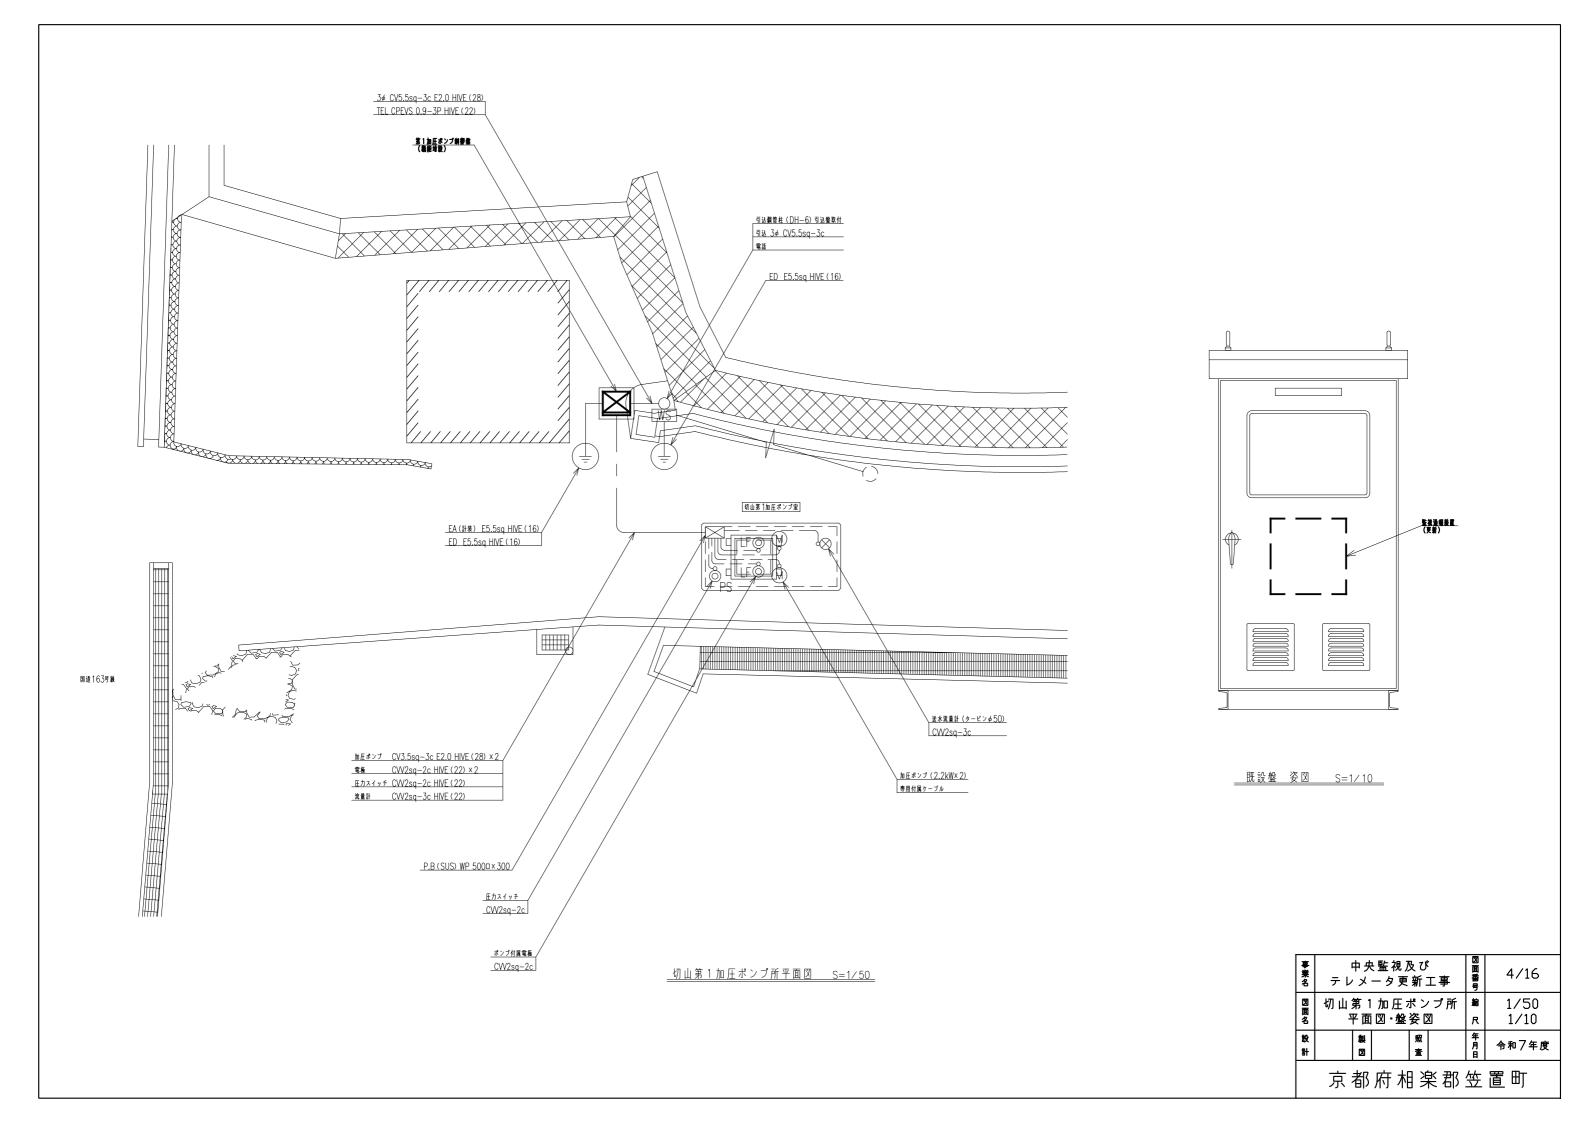

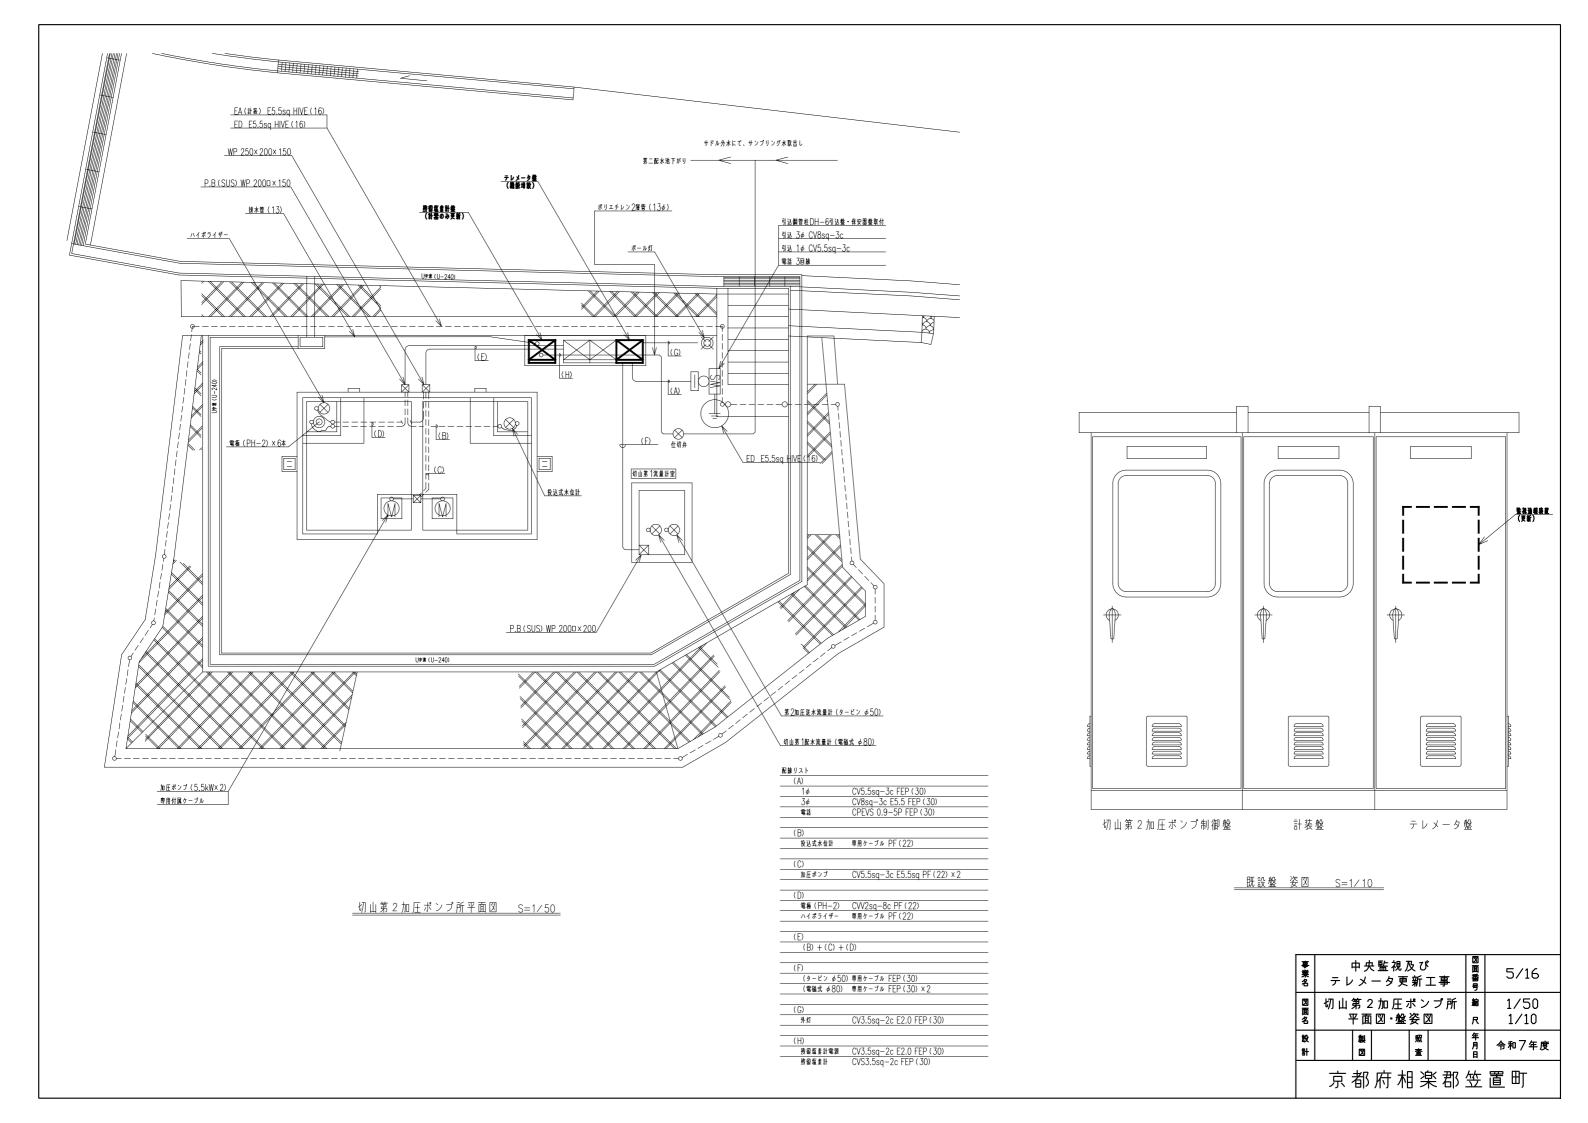

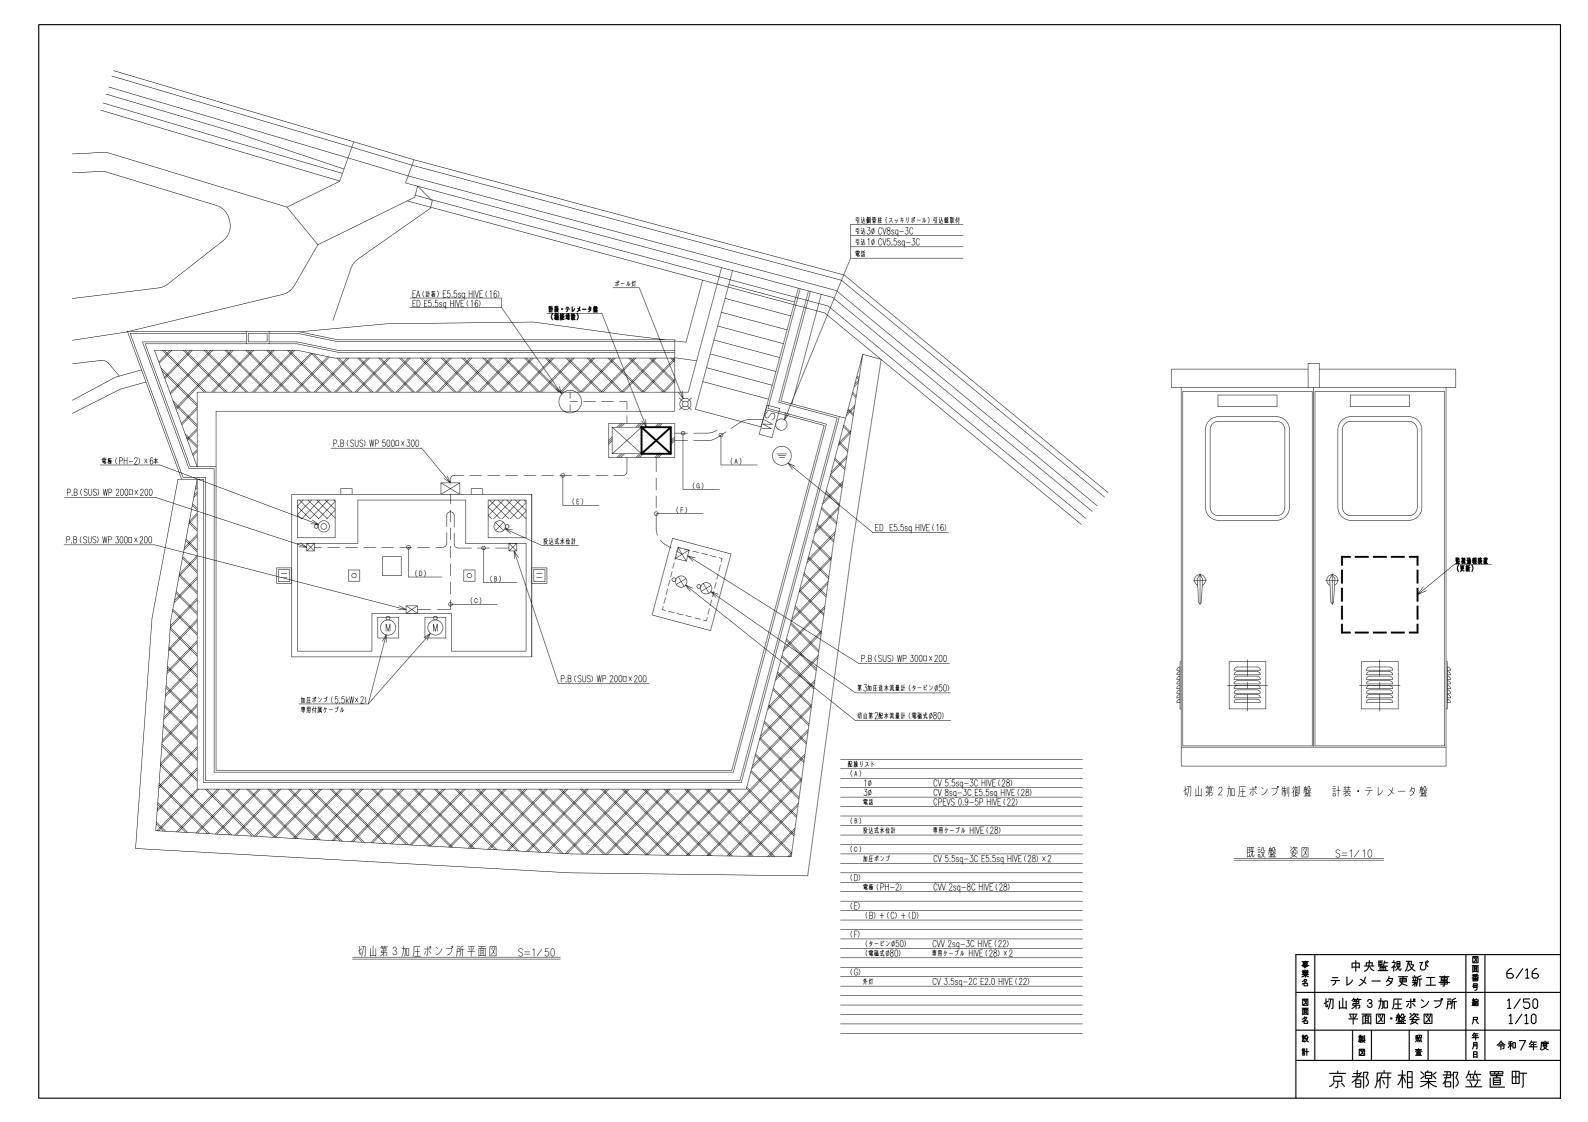


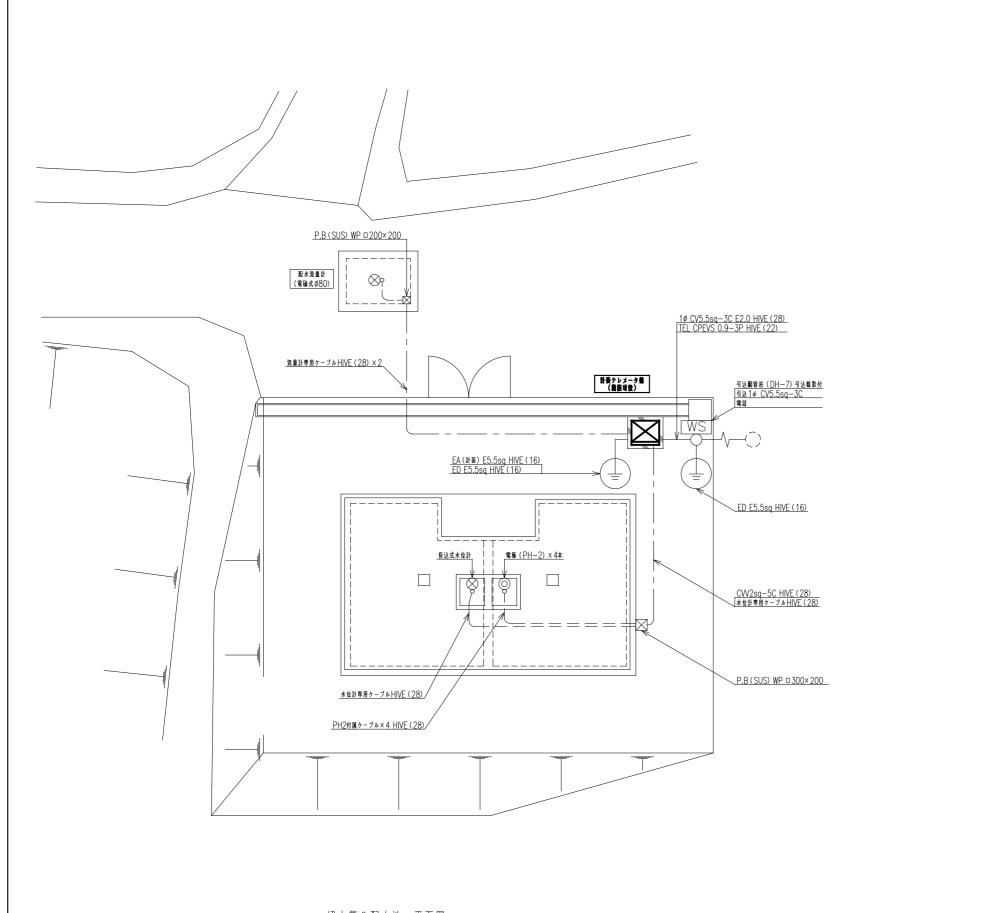

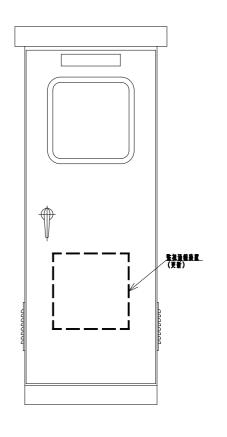


切山第3配水池 平面図 S=1/50

事業名		・監視 <i>]</i> 一夕更	図面番号	7/16		
図面名	切山第3配水池 平面図・盤姿図					1/50 1/10
왕 計	製図		照查		年月日	令和7年度

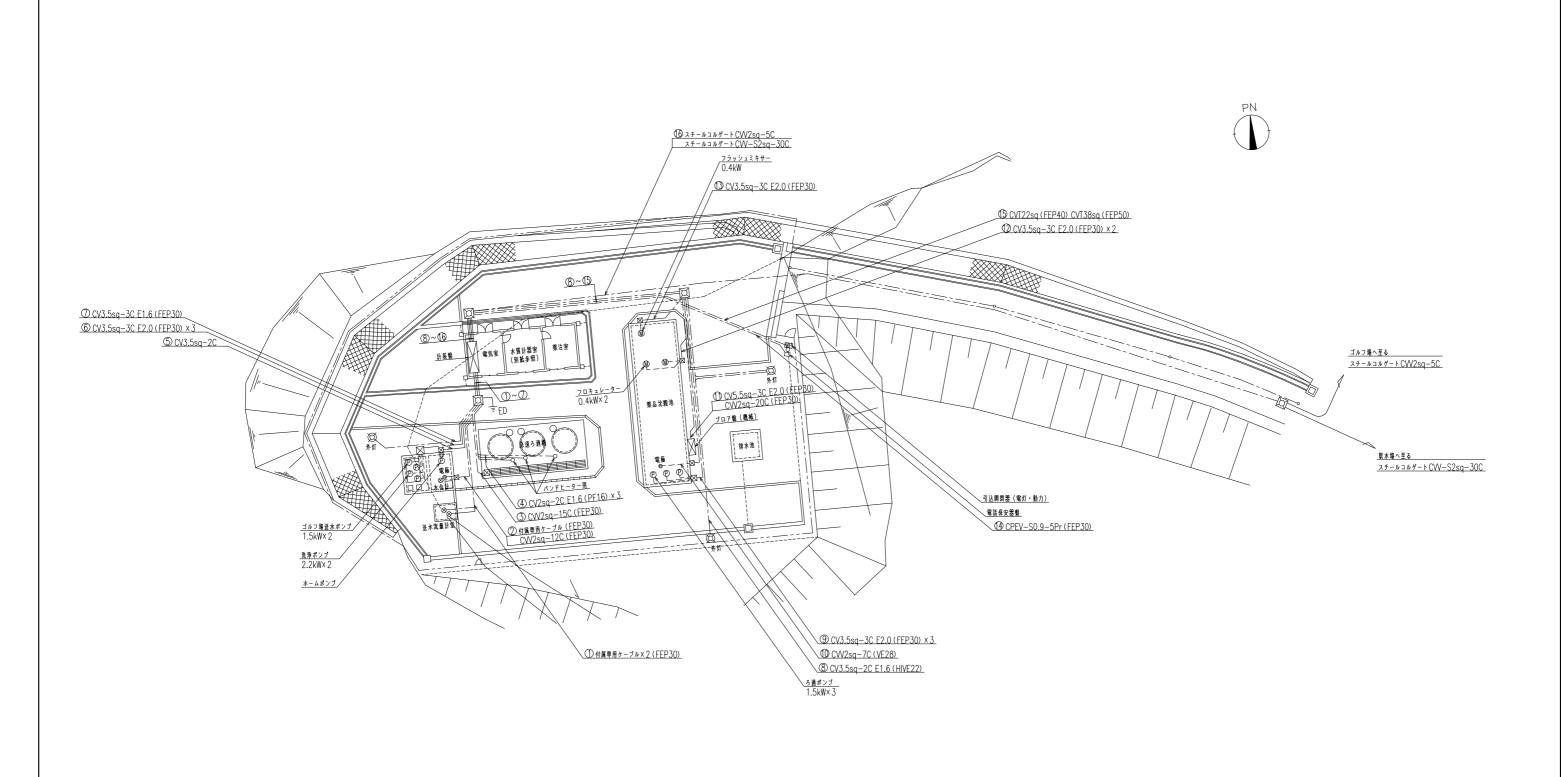


\_\_\_净水場 平面図 S=1/200


事業名	中 <i>外</i> テレメ	・ 監 視 <i>D</i> 一 夕 更	図面番号	8/16					
図面名	笠置浄水場 平面図					1/200			
設計     製 照									

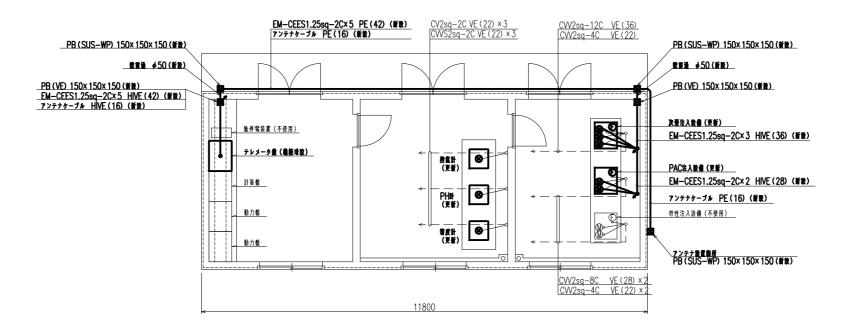


建屋内 平面図 S=1/50

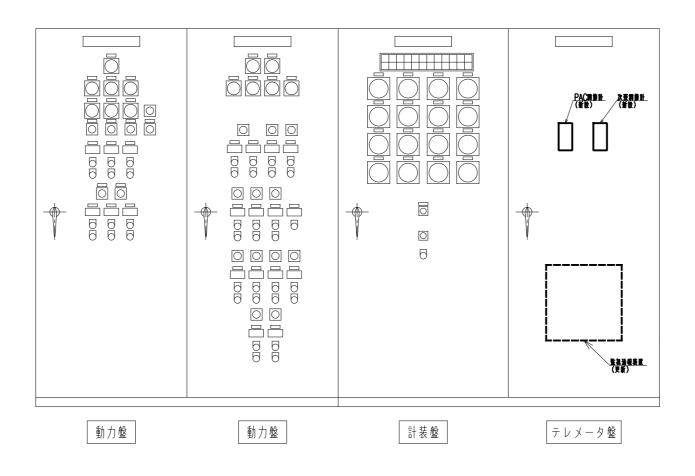


事業名	中央監視及び テレメータ更新工事						9/16
図面名	笠置浄水場 建屋内平面図 · 盤姿図					编尺	1/50 1/10
<b>왕</b> 計	~~   ~~   ~~						
	京都府相楽郡笠置町						

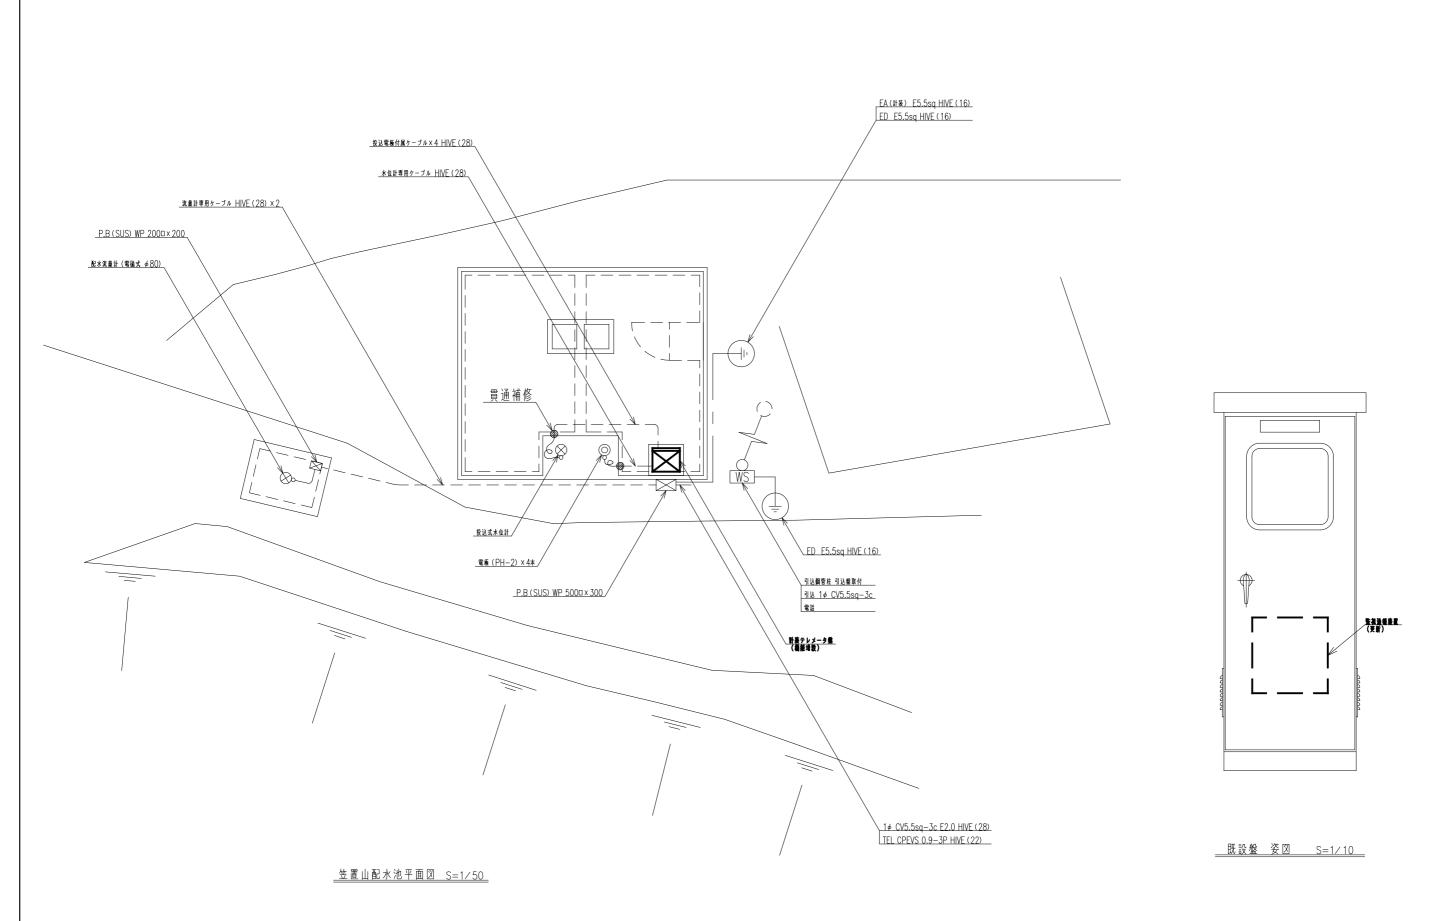

事業名	中央監視及び テレメータ更新工事					図面番号	10/16		
図面名	型 笠置山配水池 平面図 ・盤姿図					艙尺	1/50 1/10		
<b>設</b> 計	-   -   -   -   -   -   -   -   -   -								

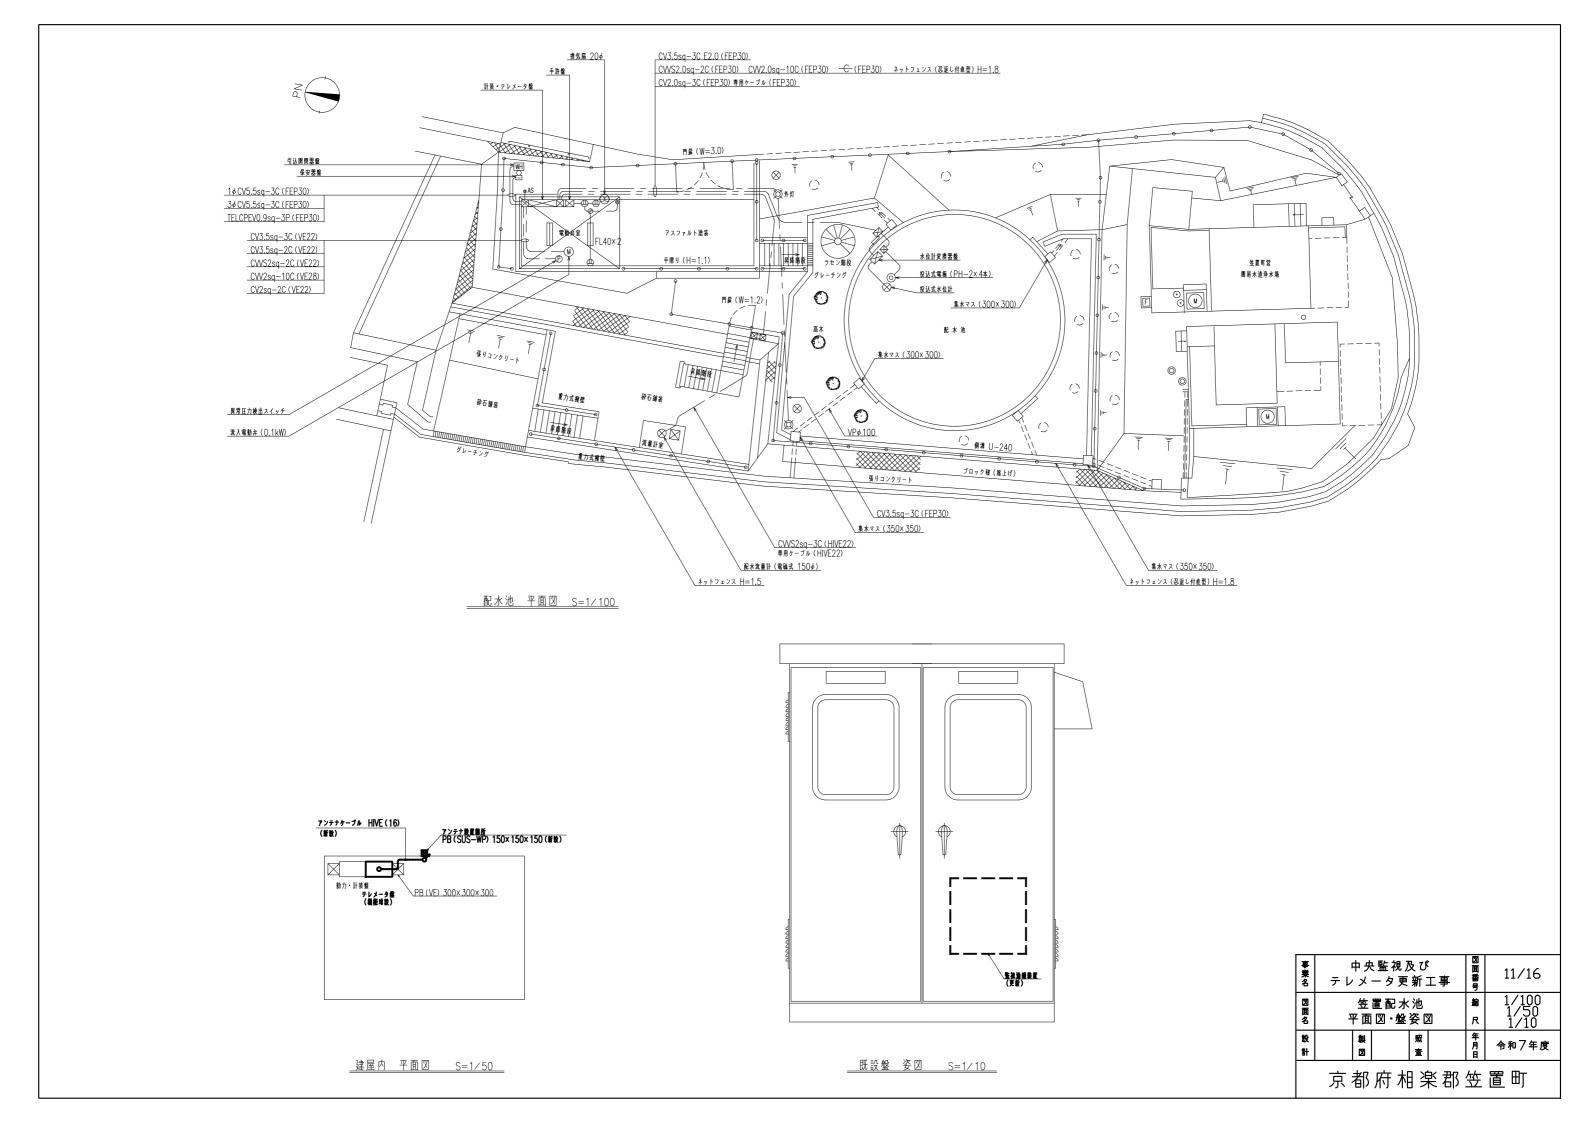


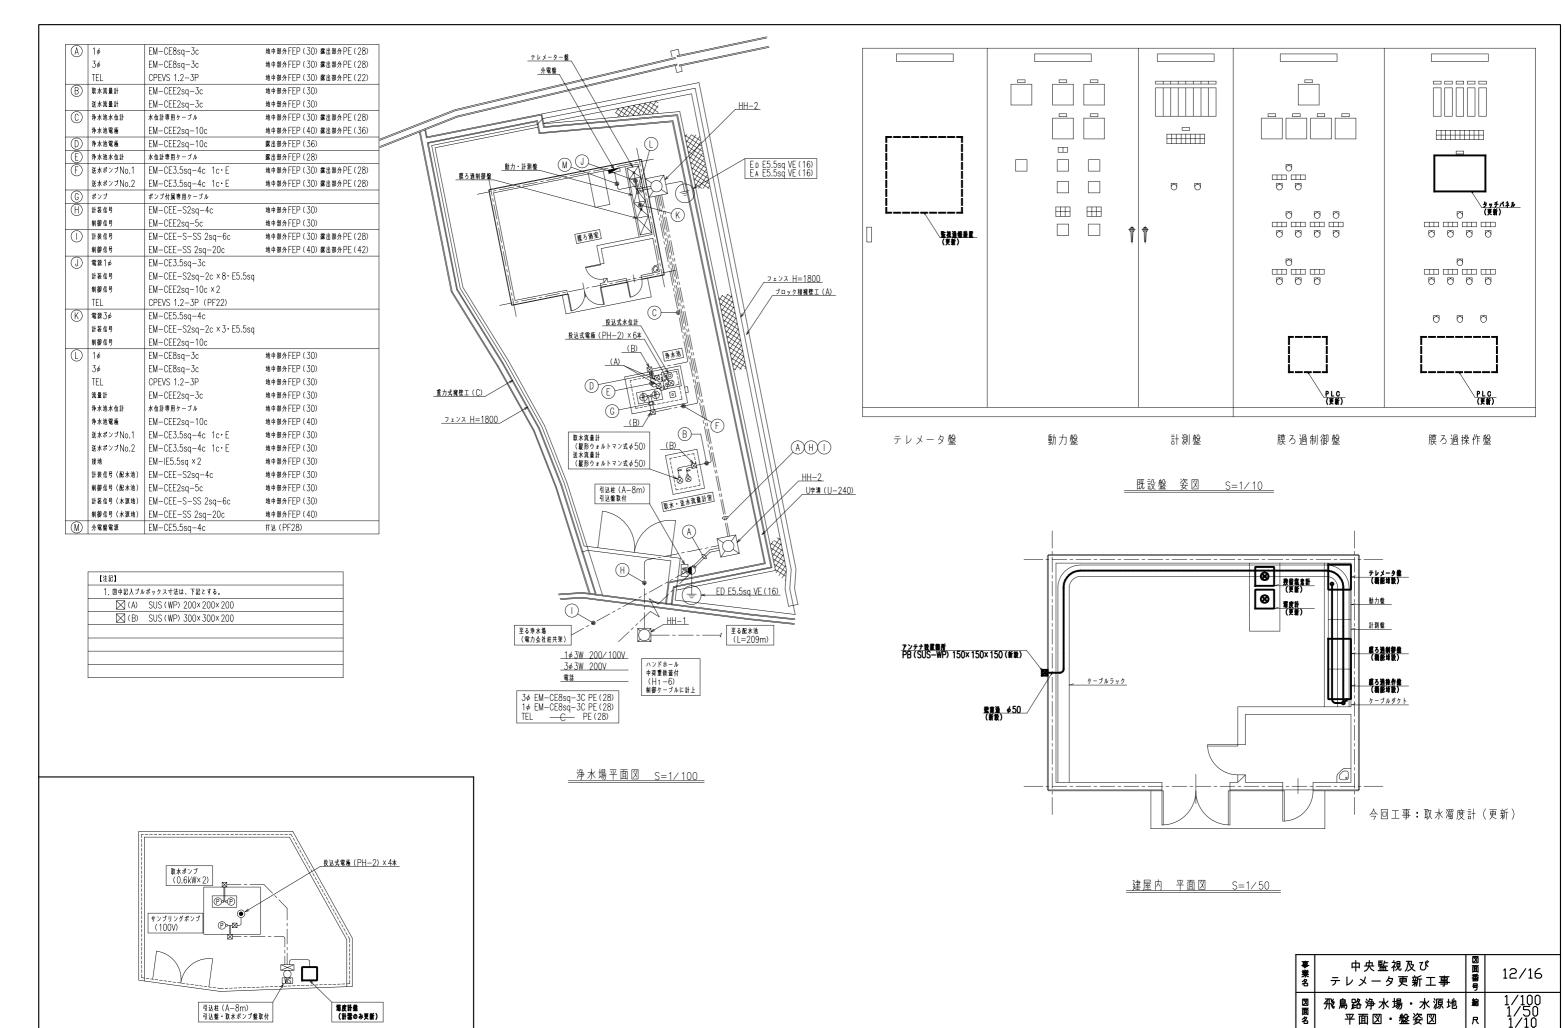


水源池平面図 <u>S=1/100</u>


京都府相楽郡笠置町

令和7年度

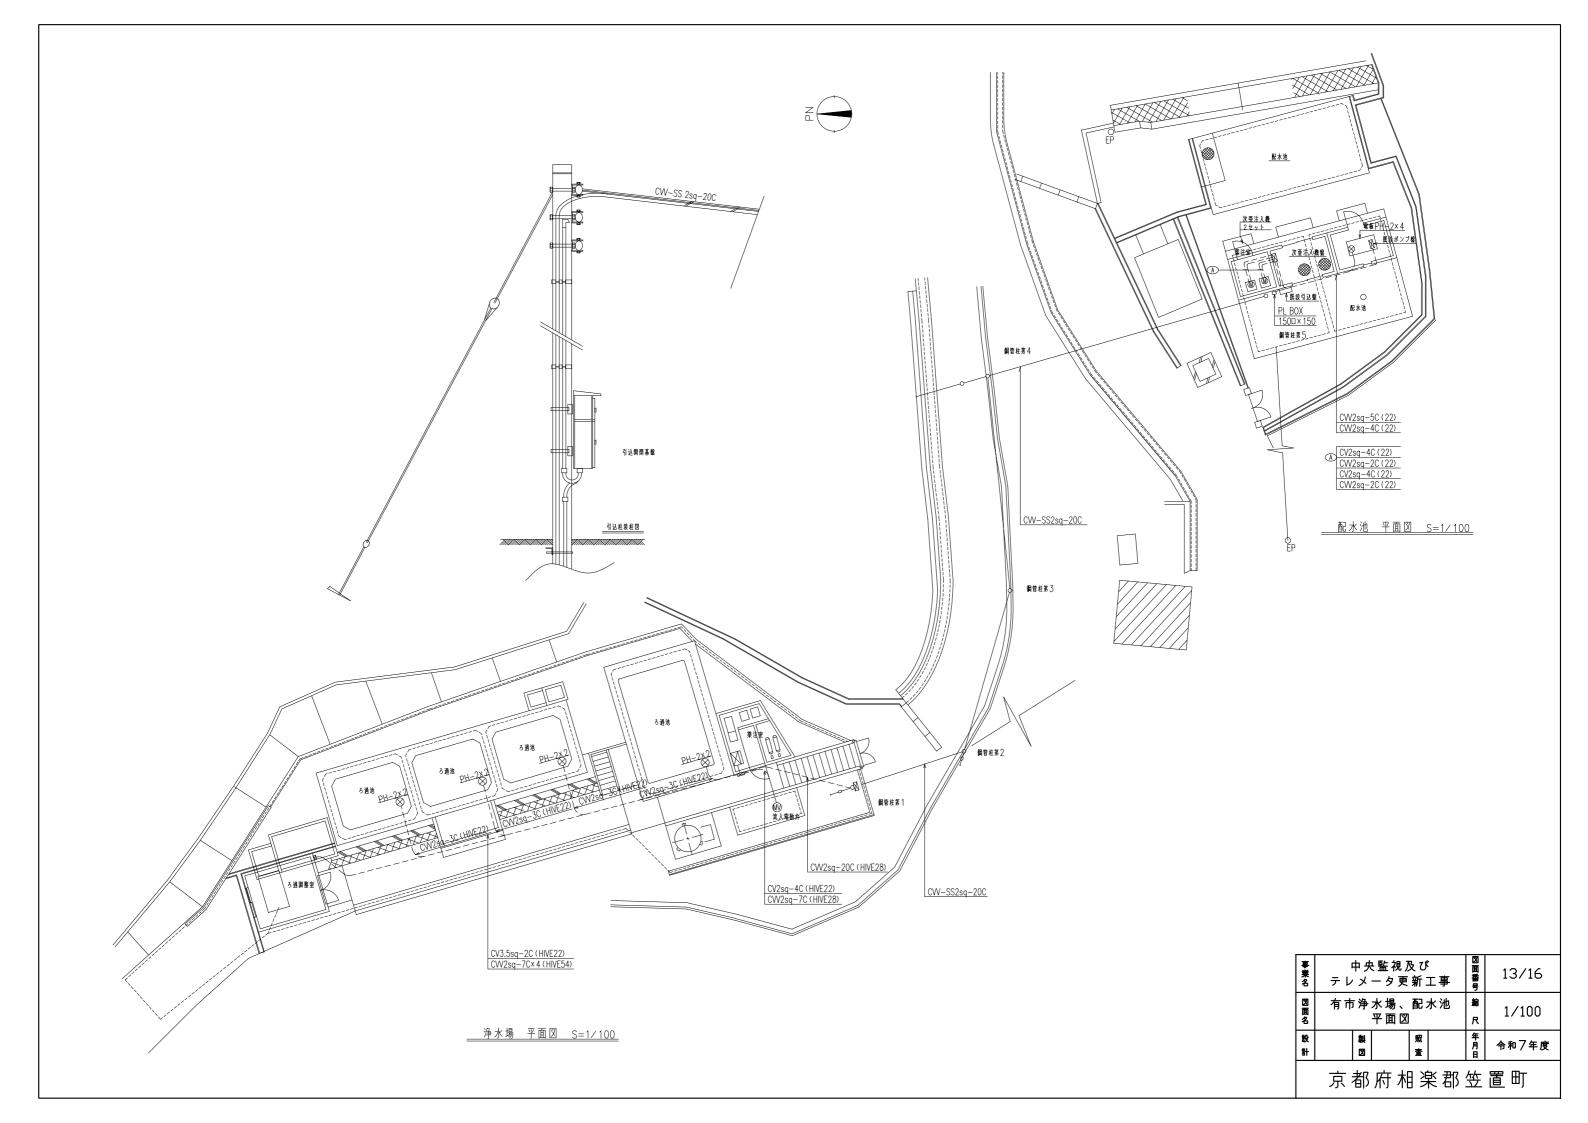

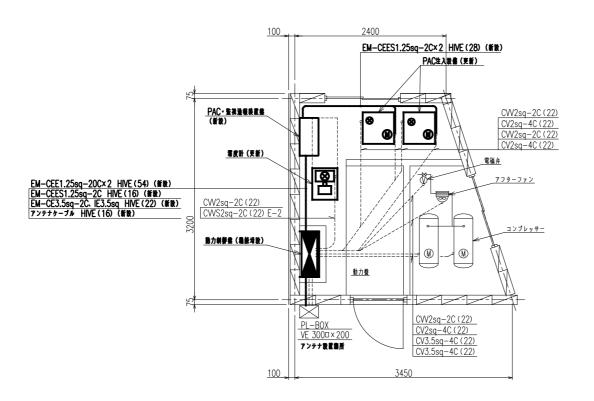


<u> 净水場 PAC薬注室 平面図 S=1/30</u>

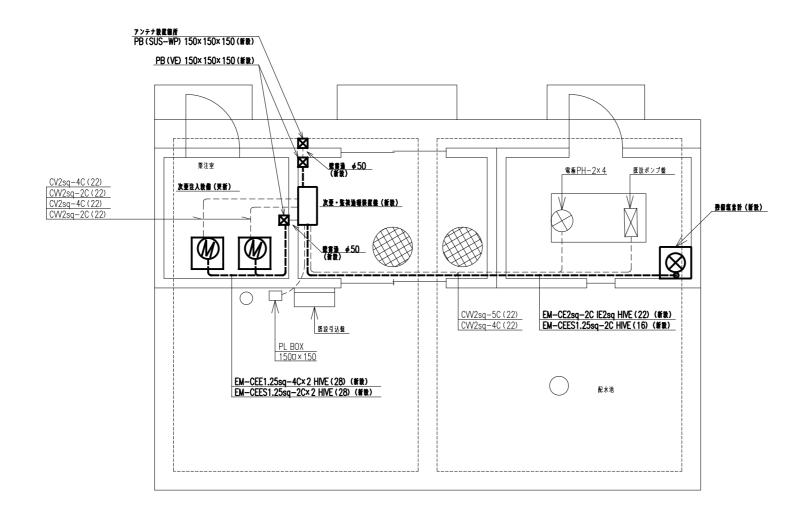

事業名		そ監視及び 一夕更新:		図面番号	14/16
図面名		水場 、配: 屋内平面図	縮尺	1/30	
設 計	<b>a</b>	照查		年月日	令和7年度


京都府相楽郡笠置町

配水池 次亜薬注室 平面図 S=1/30

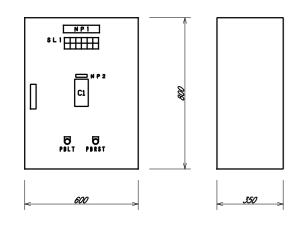


凡例		
記号	名 称	備考
NP1	PAC・監視通報装置盤	
NP2	PAC調節計	
C1	調節計	
PBLT	ランプテスト	黄色
PBRST	リセット	赤色

S L 1					
100V 電源	PAC調節計 故障	1号PAC 貯留槽 液位低	監視通報装置 故障	(予備)	(予備)
制御電源	(予備)	2号PAC 貯留槽 液位低	(予備)	(予備)	(予備)

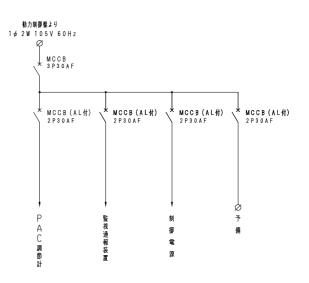


## 浄水場 PAC・監視通報装置盤 S=1/10

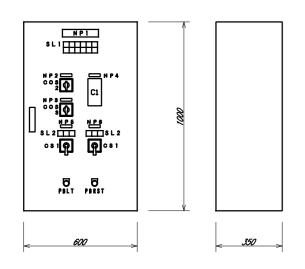

A 例       記 号     名 称     備 考       NP1 次亜・監視通報装置盤       NP2 次亜注入機操作方法       NP3 次亜注入機自動運転号機       NP4 次亜調節計       NP5 1 号次亜注入機       NP6 2 号次亜注入機       COS1 中央 - 現場       COS2 手動 - 自動       COS3 1 号 - 自動交互 - 2号       CS1 停止 - 運転       C1 調節計       PBLT ランプテスト     黄色       PBRST リセット     赤色	O AN		
NP2 次亜注入機操作方法 NP3 次亜注入機操作方法 NP4 次亜調節計 NP5 1 月次亜注入機 NP6 2 月次亜注入機 COS1 中央 - 現場 COS2 手動 - 自動 COS3 1 月 - 自動交互 - 2 月 CS1 停止 - 運転 C1 調節計 PBLT ランプテスト 黄色		名 稼	備考
NP3 次亜注入機自動運転号機 NP4 次亜調節計 NP5 1 号次亜注入機 NP6 2 号次亜注入機 COS1 中央 - 現場 COS2 手動 - 自動 COS3 1 号 - 自動交互 - 2 号 CS1 停止 - 運転 C1 調節計 PBLT ランプテスト 黄色	NP1	次亜・監視通報装置盤	
NP4 次亜調節計 NP5 1 月次亜注入機 NP6 2 月次亜注入機 COS1 中央 - 現場 COS2 手動 - 自動 COS3 1 月 - 自動交互 - 2 月 CS1 停止 - 運転 C1 調節計 PBLT ランプテスト 黄色	NP2	次亜注入機操作方法	
NP5 1 月次亜注入機 NP6 2 月次亜注入機 COS1 中央 - 現場 COS2 手動 - 自動 COS3 1 月 - 自動交互 - 2 月 CS1 停止 - 運転 C1 調節計 PBLT ランプテスト 黄色	NP3	次亜注入機自動運転号機	
NP6 2 号次亜注入機  COS1 中央 - 現場  COS2 手動 - 自動  COS3 1 号 - 自動交互 - 2 号  CS1 停止 - 運転  C1 調節計  PBLT ランプテスト 黄色	NP4	次亜調節計	
COS1 中央 - 現場       COS2 手動 - 自動       COS3 1 号 - 自動交互 - 2号       CS1 停止 - 運転       C1 調節計       PBLT ランプテスト       黄色	NP5	1号次亜注入機	
COS2 手動 - 自動       COS3 1 号 - 自動交互 - 2号       CS1 停止 - 運転       C1 調節計       PBLT ランプテスト       黄色	NP6	2号次亜注入機	
COS2 手動 - 自動       COS3 1 号 - 自動交互 - 2号       CS1 停止 - 運転       C1 調節計       PBLT ランプテスト       黄色			
COS3     1 号 - 自動交互 - 2 号       CS1     停止 - 運転       C1     調節計       PBLT     ランプテスト       黄色	COS1	中央 - 現場	
CS1     停止 - 運転       C1     調節計	COS2	手動 一 自動	
C1 調節計 PBLT ランプテスト 黄色	COS3	1号 一 自動交互 一 2号	
PBLT ランプテスト 黄色	CS1	停止 一 運転	
	C1	調節計	
PBRST リセット 赤色	PBLT	ランプテスト	黄色
	PBRST	リセット	赤色





故 障 停止

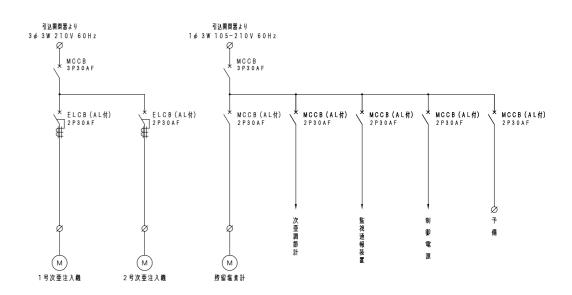

配水池 次亜・監視通報装置盤 S=1/10

事業名	l	中央監視及び テレメータ更新工事					15/16
図面名	有市	有市浄水場、配水池 新設盤姿図					1/10
<b>設</b> 計		製図		照查		年月日	令和7年度
ı							

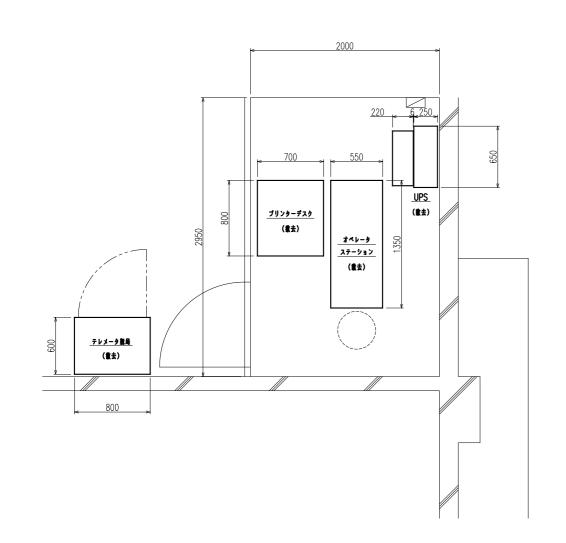

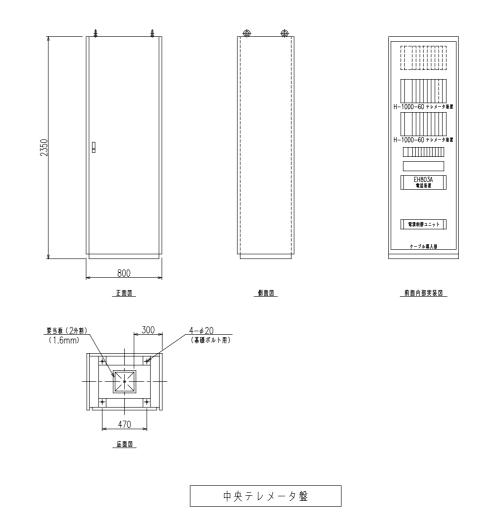

<u> 笠置町役場水道中央監視装置室 S=1/20</u>

事業名		・監視及で 一夕更新	図面番号	16/16
図面名	笠	置 町 役 場 撤去図	縮尺	1/20
設 計	製図	照查	年月日	令和7年度